

2021. 06.

IT 전용벤처타운 벽면 개구부(창호)설치 설계용역

[설 계 도 면]

- 건 축 -

SUN 건축사사무소

NOTE
주 기

PLOTTING SCALE

DRAWING FILE NAME

ARCHITECTURE DESIGNED BY
건축설계

STRUCTURE DESIGNED BY
구조설계

MECHANICAL DESIGNED BY
설비설계

ELECTRICAL DESIGNED BY
전기설계

DRAWN BY
제도

DESIGNED BY
설계

CHECKED BY
심사

PROJECT TITLE
공사명

IT 전용벤처타운 벽면
개구부(창호)설치 설계용역

NAME OF DRAWING
도면명

건물배치도

SCALE
축척
1 / 400

DATE
일자
2021. 06

DRAWING NO.
도면번호

A-002

SHEET NO.
일련번호

□□□




건물배치도
SCALE: 1/400

변경전



TEL : (042)821-7732
FAX : (042)823-9467

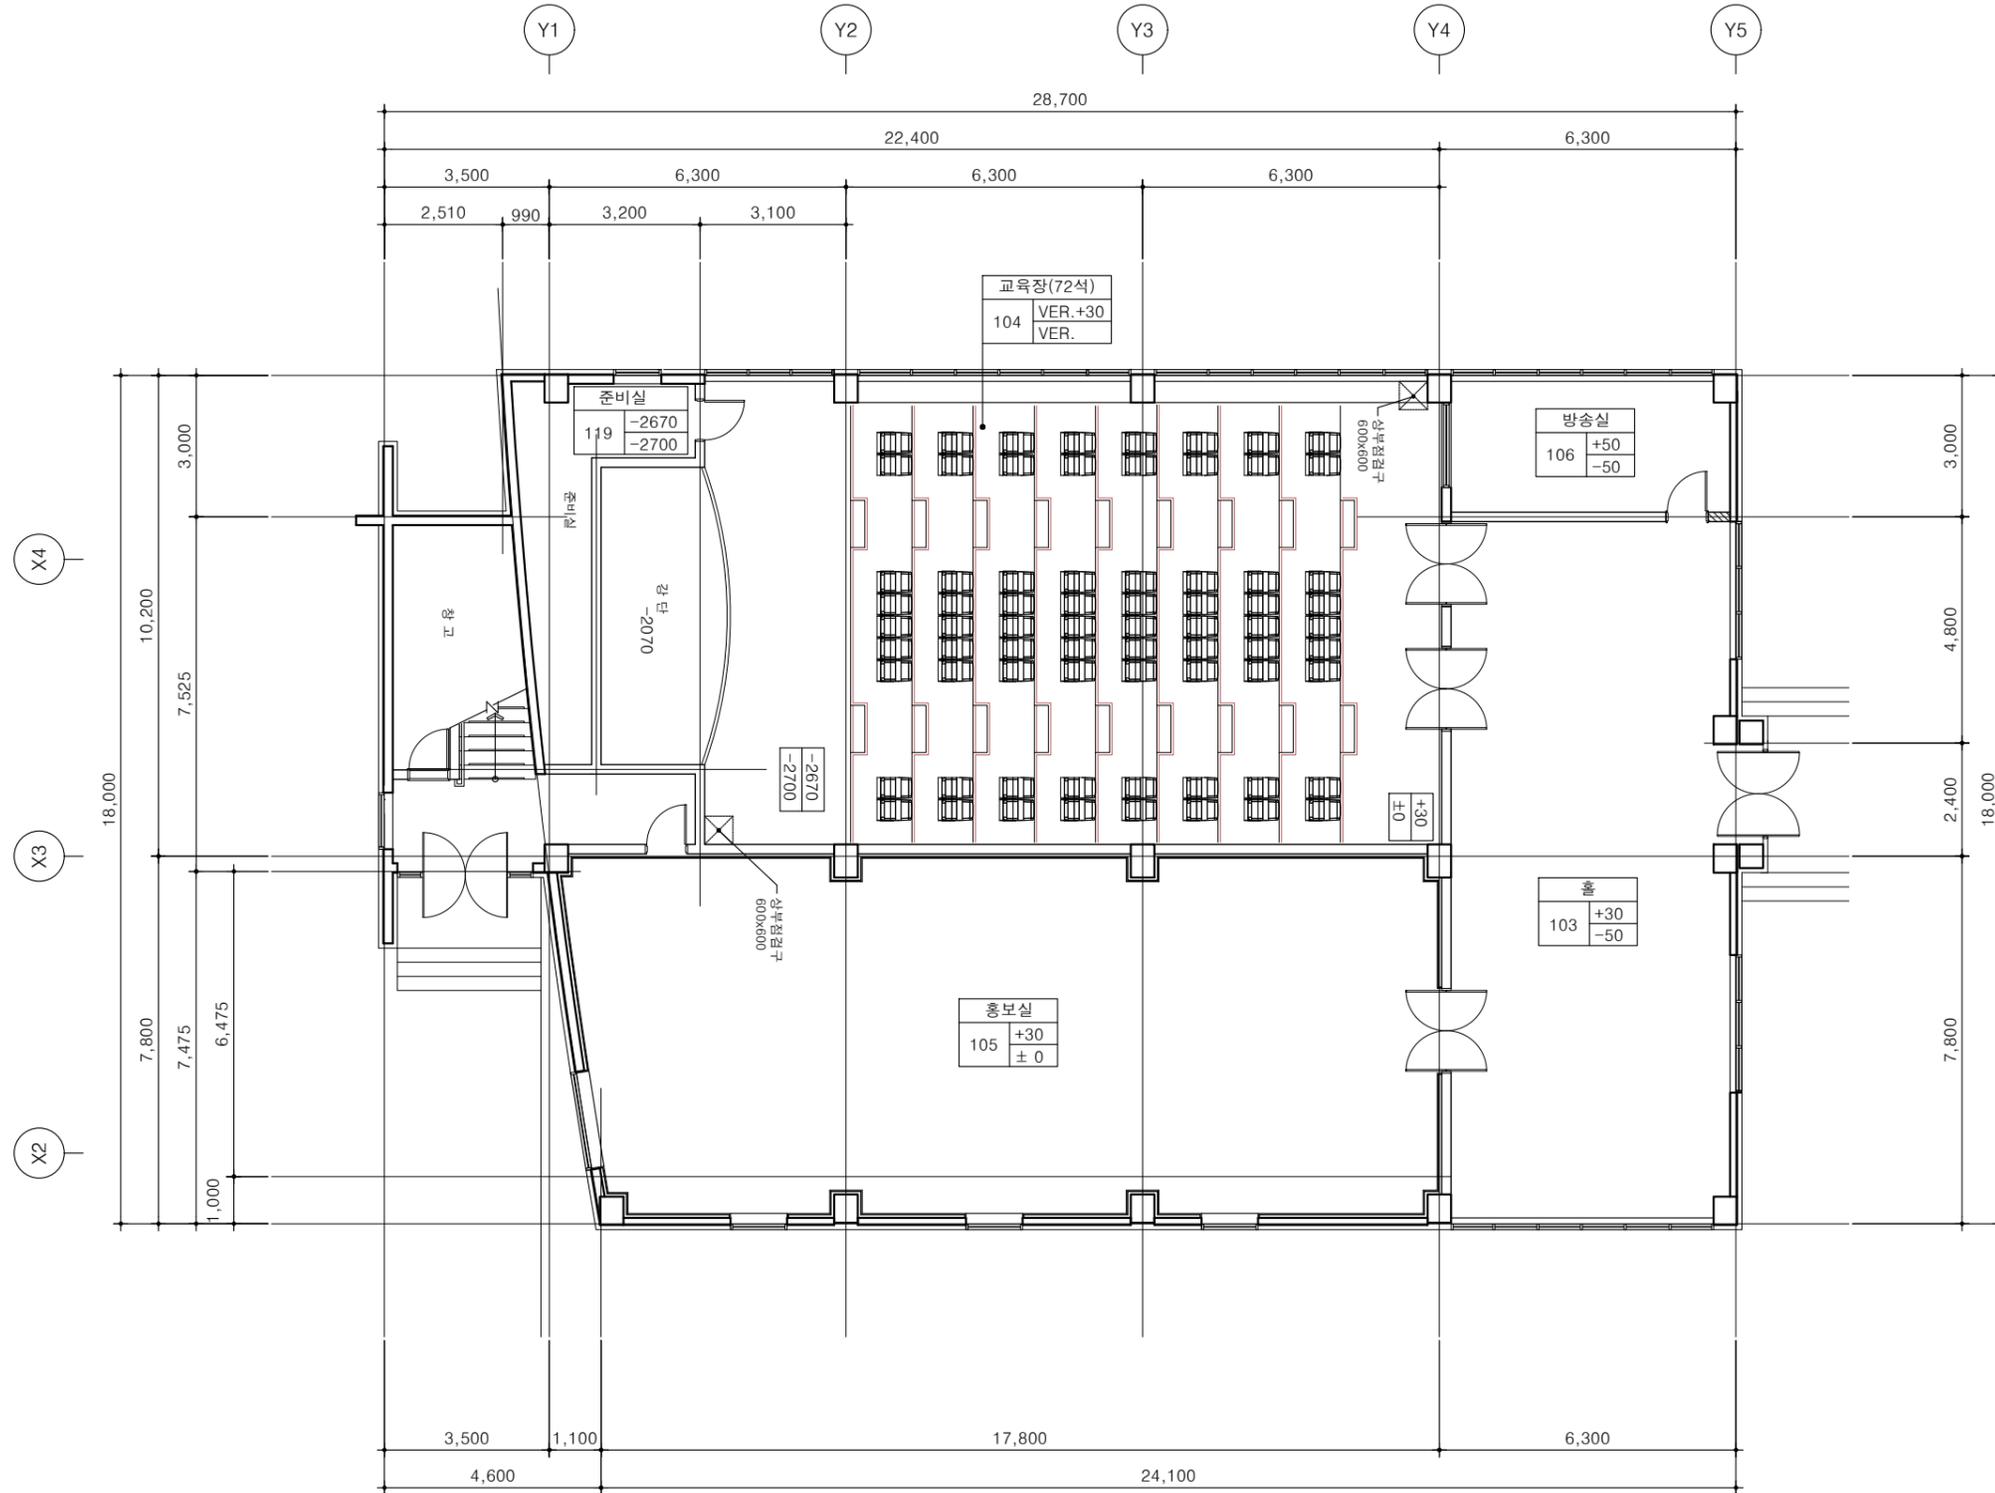

NOTE
주 기

PLOTTING SCALE

DRAWING FILE NAME

ARCHITECTURE DESIGNED BY
건축 설계

STRUCTURE DESIGNED BY
구조 설계

MECHANICAL DESIGNED BY
설비 설계

ELECTRICAL DESIGNED BY
전기 설계

DRAWN BY
계도

DESIGNED BY
설계

CHECKED BY
삼사

PROJECT TITLE
공사명

IT 전용벤처타운 벽면
개구부(창호)설치 설계용역

NAME OF DRAWING
도면명

1층평면도(변경전)

SCALE
축척
1 / 150

DATE
일자
2021. 06

DRAWING NO.
도면번호

A-101

SHEET NO.
일련번호


□□□

1층평면도(변경전)
SCALE: 1/150

철거



TEL : (042)821-7732
FAX : (042)823-9467

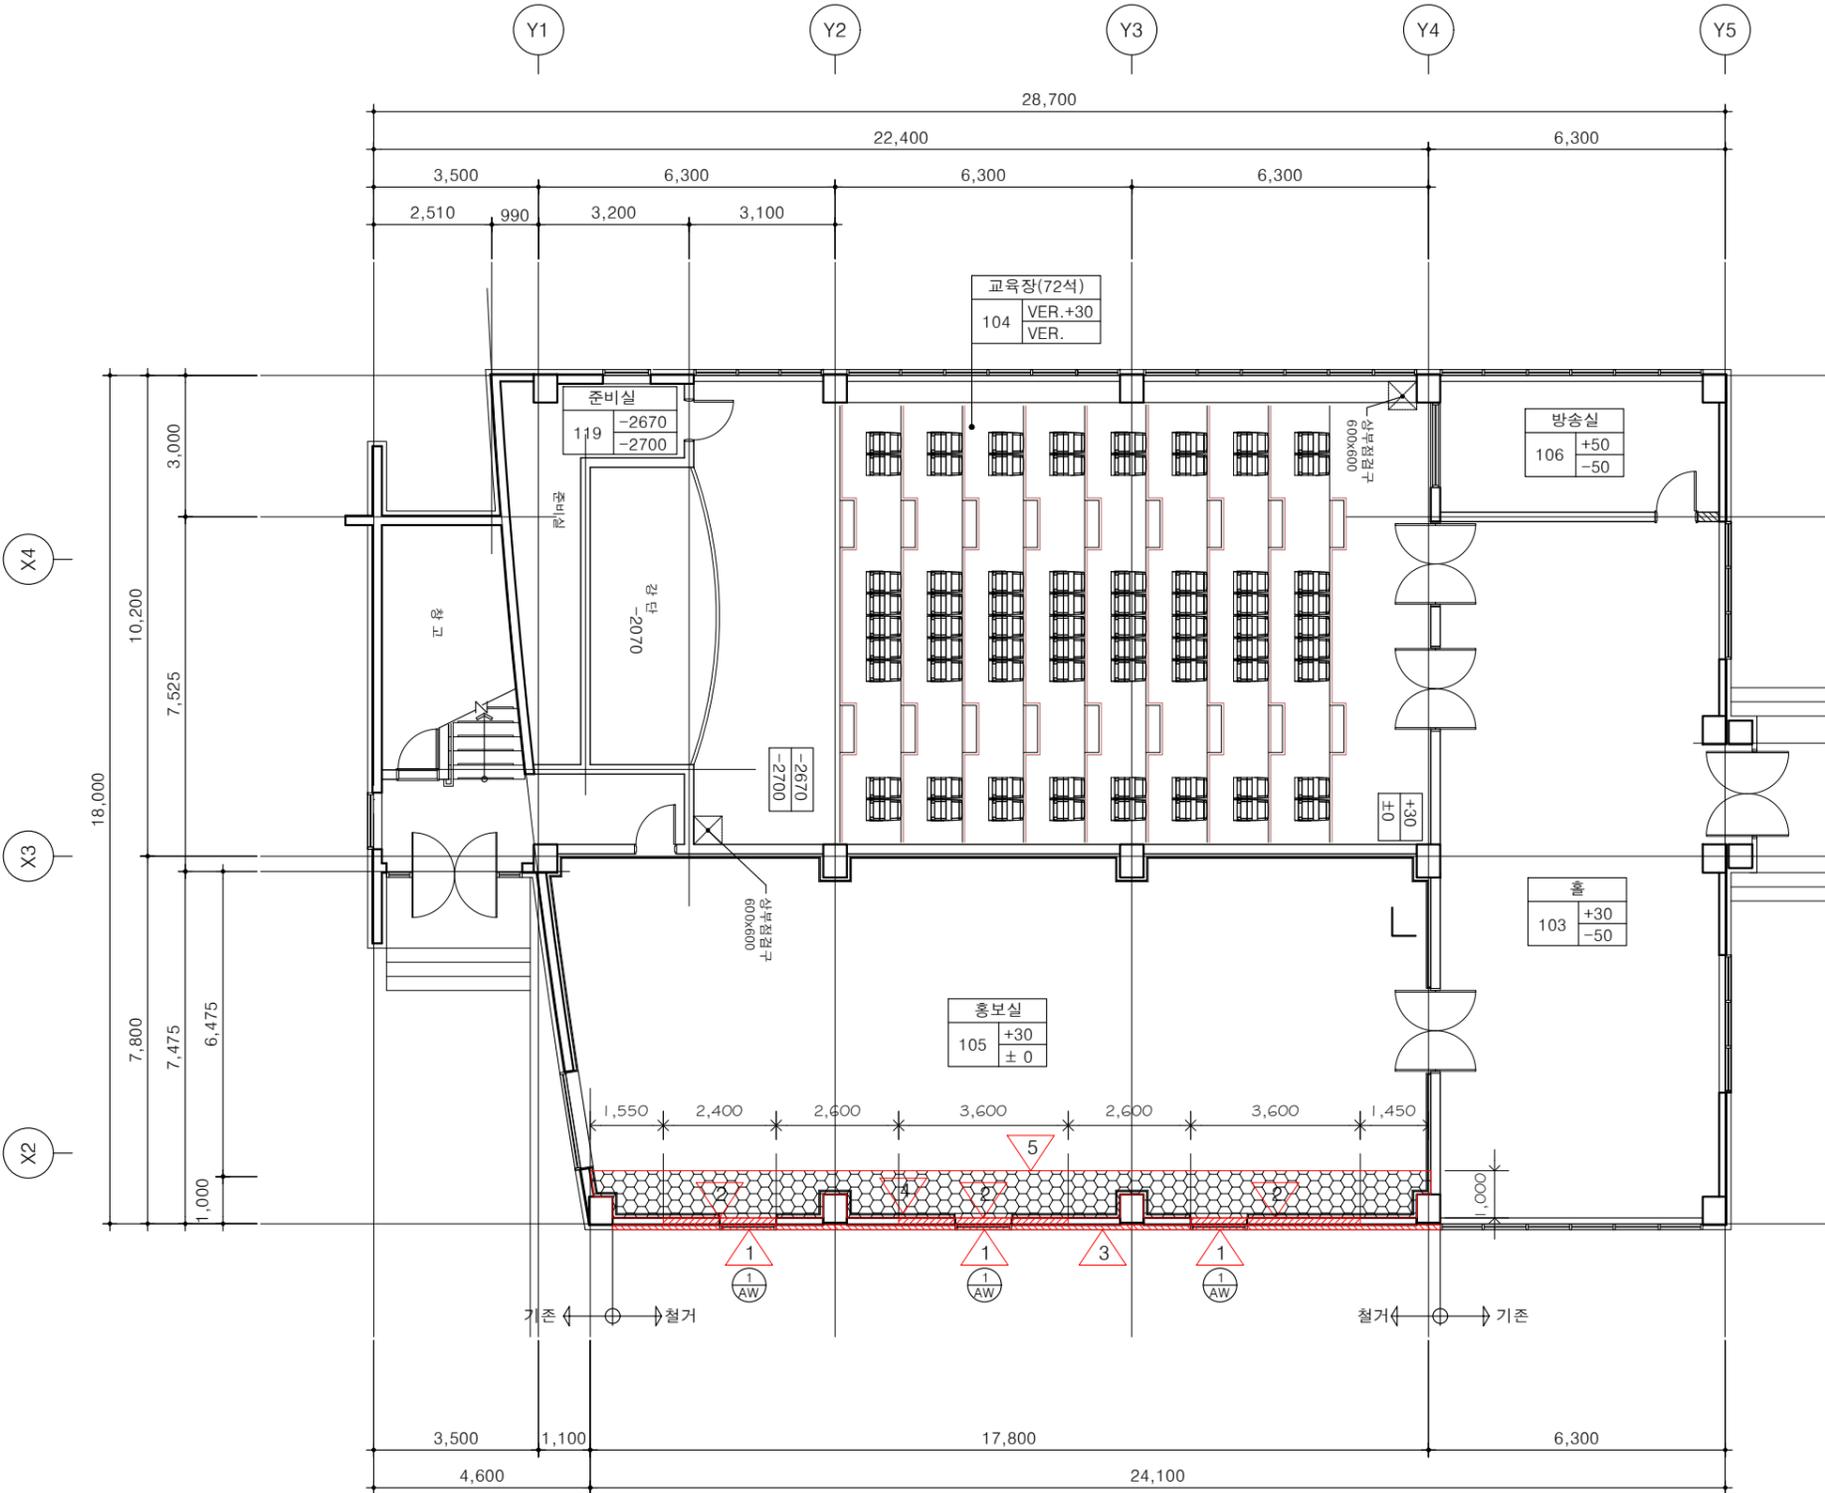

| 철거내용 | |
|------|---|
| 1 | AW-1 (Φ1200) 창호 철거-3개소 |
| 2 | T150 철근콘크리트 - H: 2,700 |
| 3 | T4알루미늄복합판넬 철거- H: 2,700 |
| 4 | C-64X45X2.3T 스테드/ T9.5 석고보드/ T20 아트보드 철거 |
| 5 | T9.5석고보드 / T12 흡음텍스(본드접착) 철거(W=1,000) 커튼박스 철거(W=50, L=1,500) |

NOTE
주 기

* 철거공사시 파손의 우려가 발생하는 부분은 감독관과 상의하여서 이전 또는 보양 후 재설치한다.


* 창호설치 후 창호주변은 반틈없이 충전작업을 실시하며 감독관 승인 후 미장처리하고 도장시공한다.

| 부 호 | 1 | 칼라 알루미늄 창 | 3 개소 |
|-------|---|-----------|-------|
| 현 태 | AW | 1,200 | 2,400 |
| 문, 창틀 | 120X70X2T AL FRAME (불소수지 코팅)AL+PSE단열BAR | | |
| 마 감 | T16 칼라복층유리 | | |
| 부속철물 | 부속철물 일체 | | |
| 설치장소 | 홍보실 | | |

| | |
|----------------------------------|-----------|
| PLOTTING SCALE | |
| DRAWING FILE NAME | |
| ARCHITECTURE DESIGNED BY 건축설계 | |
| STRUCTURE DESIGNED BY 구조설계 | |
| MECHANICAL DESIGNED BY 설비설계 | |
| ELECTRICAL DESIGNED BY 전기설계 | |
| DRAWN BY 제도 | |
| DESIGNED BY 설계 | |
| CHECKED BY 심사 | |
| PROJECT TITLE 공사명 | |
| IT 전용벤처타운 벽면 개구부(창호)설치 설계용역 | |
| NAME OF DRAWING 도면명 | 1층평면도(철거) |
| SCALE 축척 | 1 / 150 |
| DATE 일자 | 2021. 06 |
| DRAWING NO. 도면번호 | A-102 |
| SHEET NO. 일련번호 | □□□ |

1층평면도(철거)
SCALE: 1/150

변경후

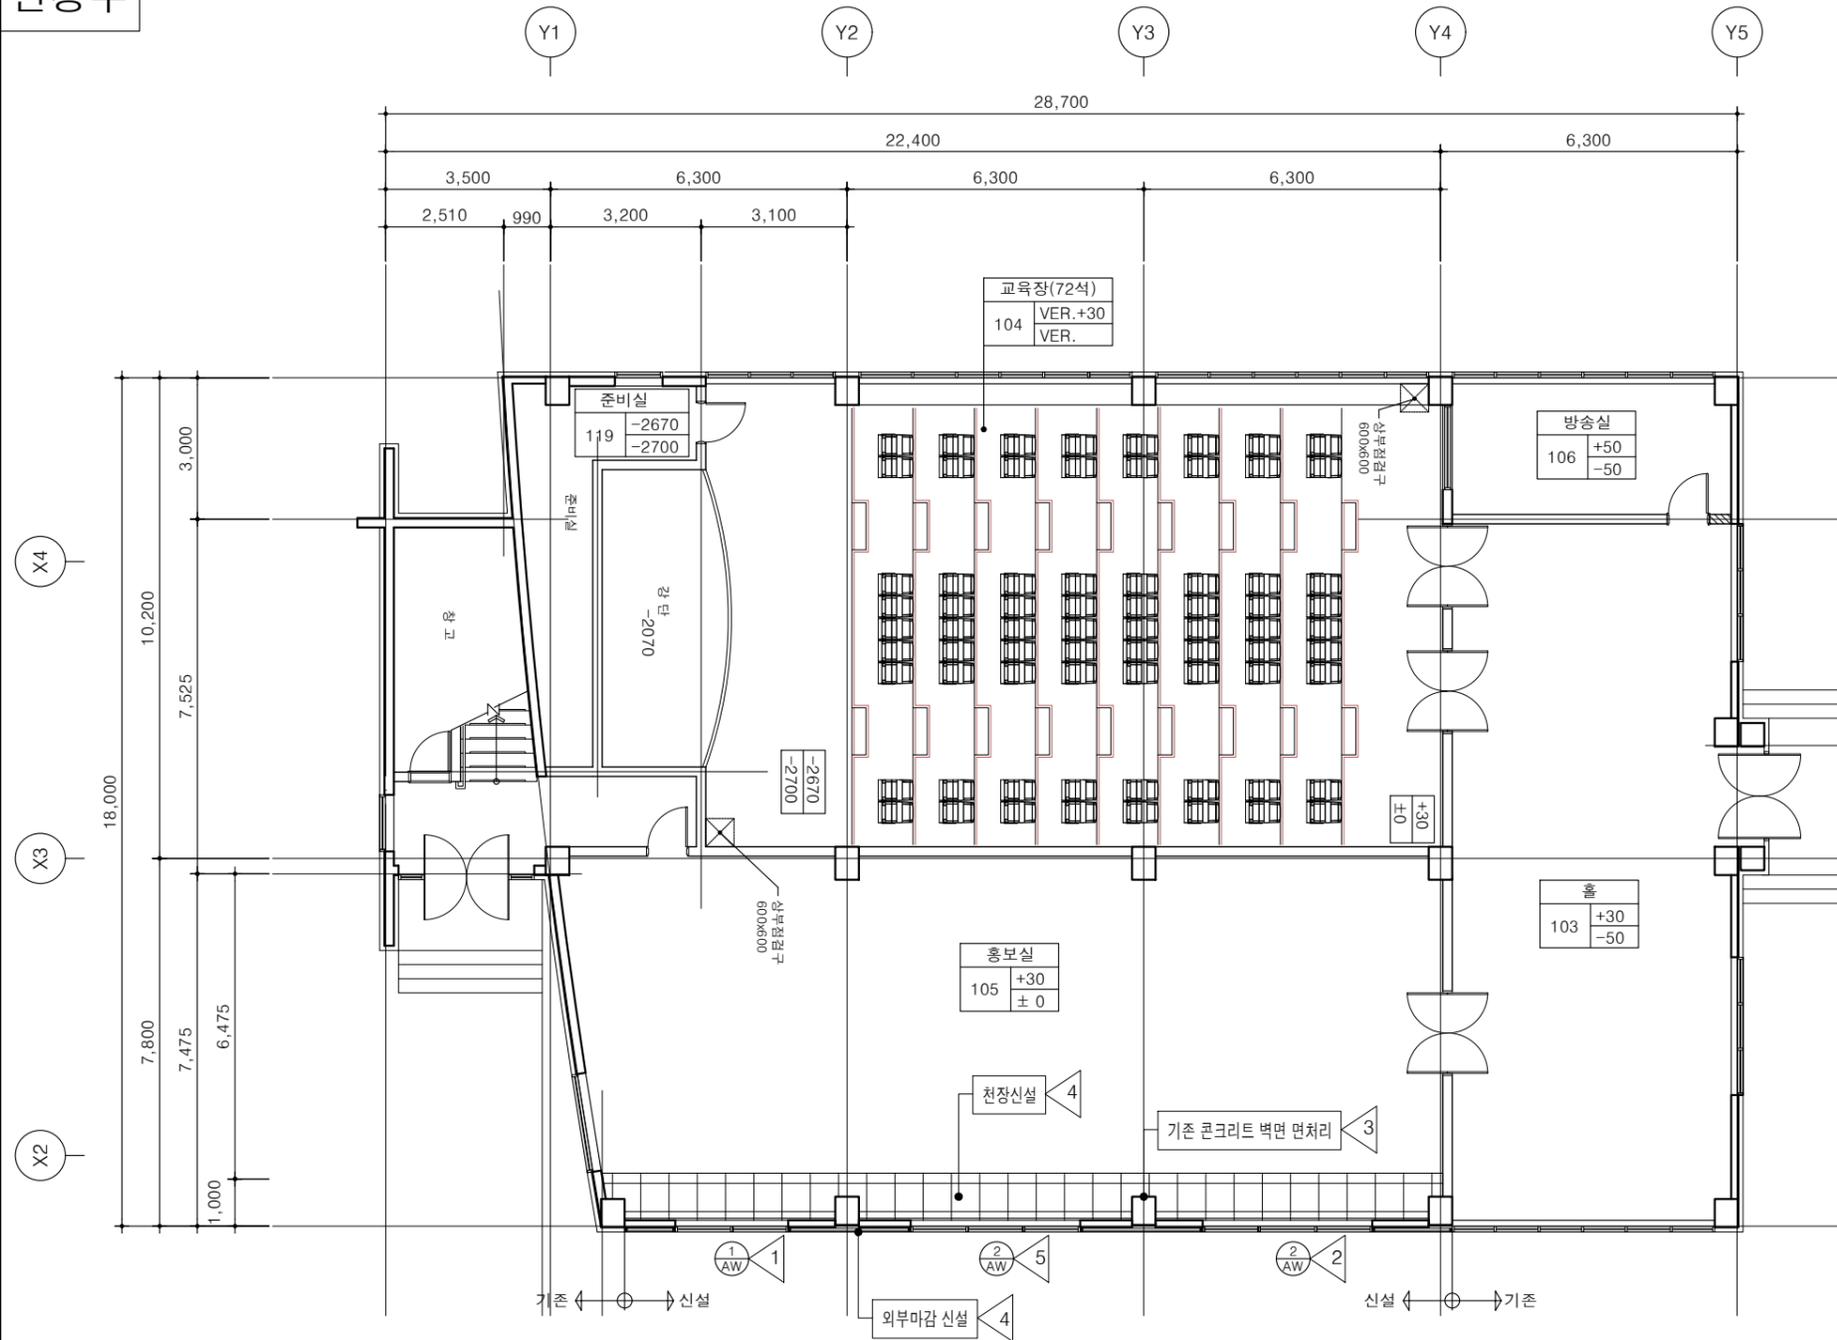

| 신설내용 | |
|------|---|
| 1 | AW-1 창호신설-(2400X2700) |
| 2 | AW-2 창호신설-(3600X2700) |
| 3 | 기존콘크리트 벽면 면처리 |
| 4 | T9.5석고보드 / T12 흡음텍스(본드접착) 신설(W=1,000) 커튼박스 신설(W=100, L= 설계치수) |
| 5 | T4알루미늄복합판넬 신설 |

NOTE
주 기

* 철거공사시 파손의 우려가 발생하는 부분은 감독관과
상의하여서 이전 또는 보양 후 재설치한다.

* 창호설치 후 창호주변은 빈틈없이 충전작업을 실시
하며 감독관 승인 후 미장처리하고 도장시공한다.



TEL : (042)821-7732
FAX : (042)823-9467

PLOTTING SCALE

DRAWING FILE NAME

ARCHITECTURE DESIGNED BY
건축설계

STRUCTURE DESIGNED BY
구조설계

MECHANICAL DESIGNED BY
설비설계

ELECTRICAL DESIGNED BY
전기설계

DRAWN BY
제도

DESIGNED BY
설계

CHECKED BY
심사

PROJECT TITLE
공사명

IT 전용벤처타운 벽면
개구부(창호)설치 설계용역

NAME OF DRAWING
도면명
1층평면도(변경후)

SCALE
축척
1 / 150

DATE
일자
2021. 06

DRAWING NO.
도면번호
A-103

SHEET NO.
일련번호
□□□

| 부호 형태 | 1 AW | 1 개소 | 2 AW | 2 개소 |
|----------|--|------|--|------|
| | 칼라 알루미늄 창 | | 칼라 알루미늄 창 | |
| | | | | |
| 문, 창틀 | 120X60X2T AL FRAME (불소수지 코팅), AL+PS단열BAR | | 120X60X2T AL FRAME (불소수지 코팅), AL+PS단열BAR | |
| 마 감 | T24 칼라복층유리 | | T24 칼라복층유리 | |
| 부속철물 | 부속철물 일체, 롤방충량설치 | | 부속철물 일체, 롤방충량설치 | |
| 설치장소 | 홍보실 1층 | | 홍보실 1층 | |


1층평면도(변경후)
SCALE: 1/150

변경전



TEL : (042)821-7732
FAX : (042)823-9467

NOTE
주 기

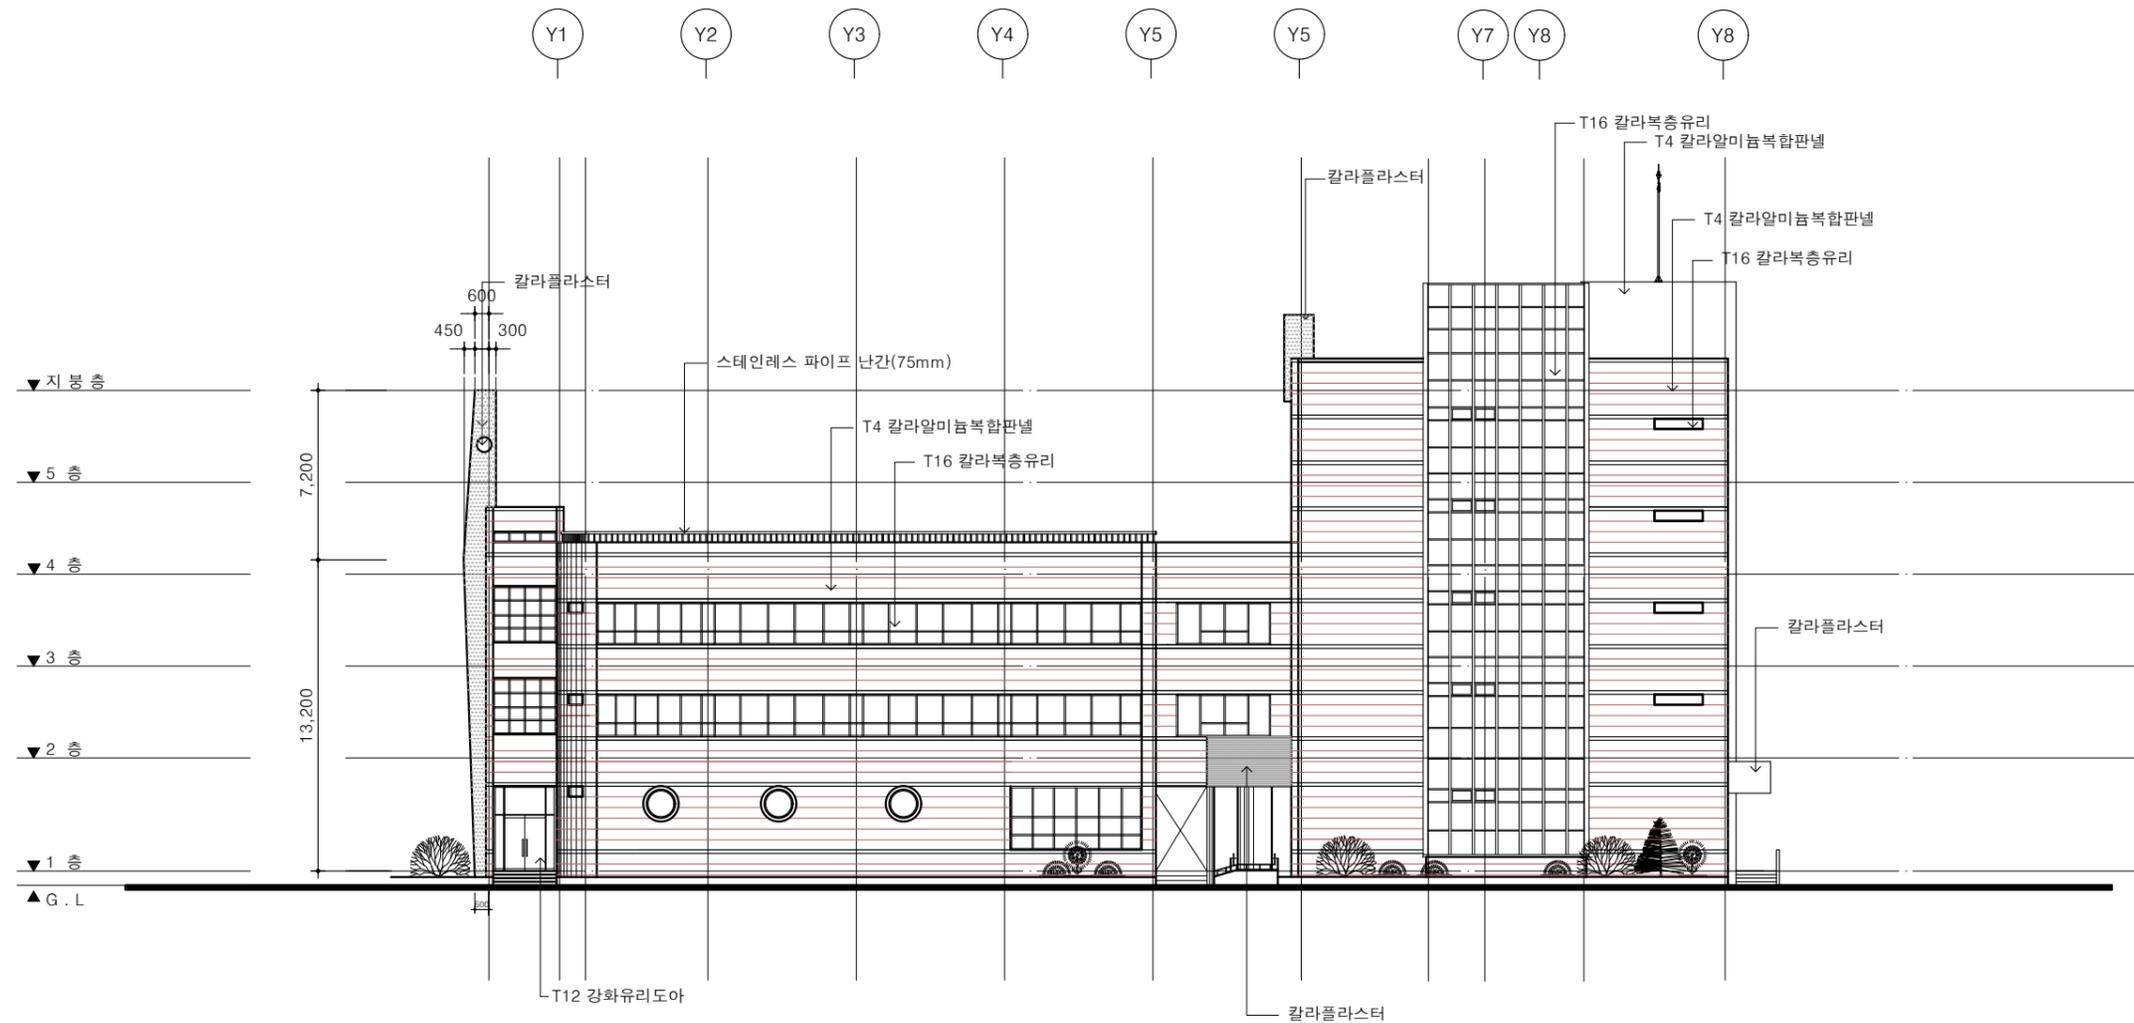

PLOTTING SCALE

DRAWING FILE NAME

ARCHITECTURE DESIGNED BY
건축설계

STRUCTURE DESIGNED BY
구조설계

MECHANICAL DESIGNED BY
설비설계

ELECTRICAL DESIGNED BY
전기설계

DRAWN BY
제도

DESIGNED BY
설계

CHECKED BY
심사

PROJECT TITLE
공사명

IT 전용벤처타운 벽면
개구부(창호)설치 설계용역

NAME OF DRAWING
도면명

입면도(변경전)

SCALE
축척 1 / 300

DATE
일자 2021. 06

DRAWING NO.
도면번호


A-202

SHEET NO.
일련번호

□□□

입면도(변경전)

SCALE: 1/300

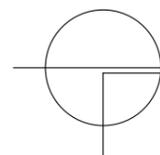

철거




TEL : (042)821-7732
FAX : (042)823-9467

| 철거내용 | |
|------|---|
| 1 | AW-1 (φ1200) 창호 철거-3개소 |
| 2 | T150 철근콘크리트 + T4알루미늄복합판넬 철거, -H : 2,700 |
| 3 | T4알루미늄복합판넬 철거- H: 2,700 |

* 철거공사시 파손의 우려가 발생하는 부분은 감독관과 상의하여서 이전 또는 보양 후 재설치한다.
 * 창호설치 후 창호주변은 빈틈없이 충전작업을 실시하며 감독관 승인 후 미장처리하고 도장시공한다.


NOTE
주 기

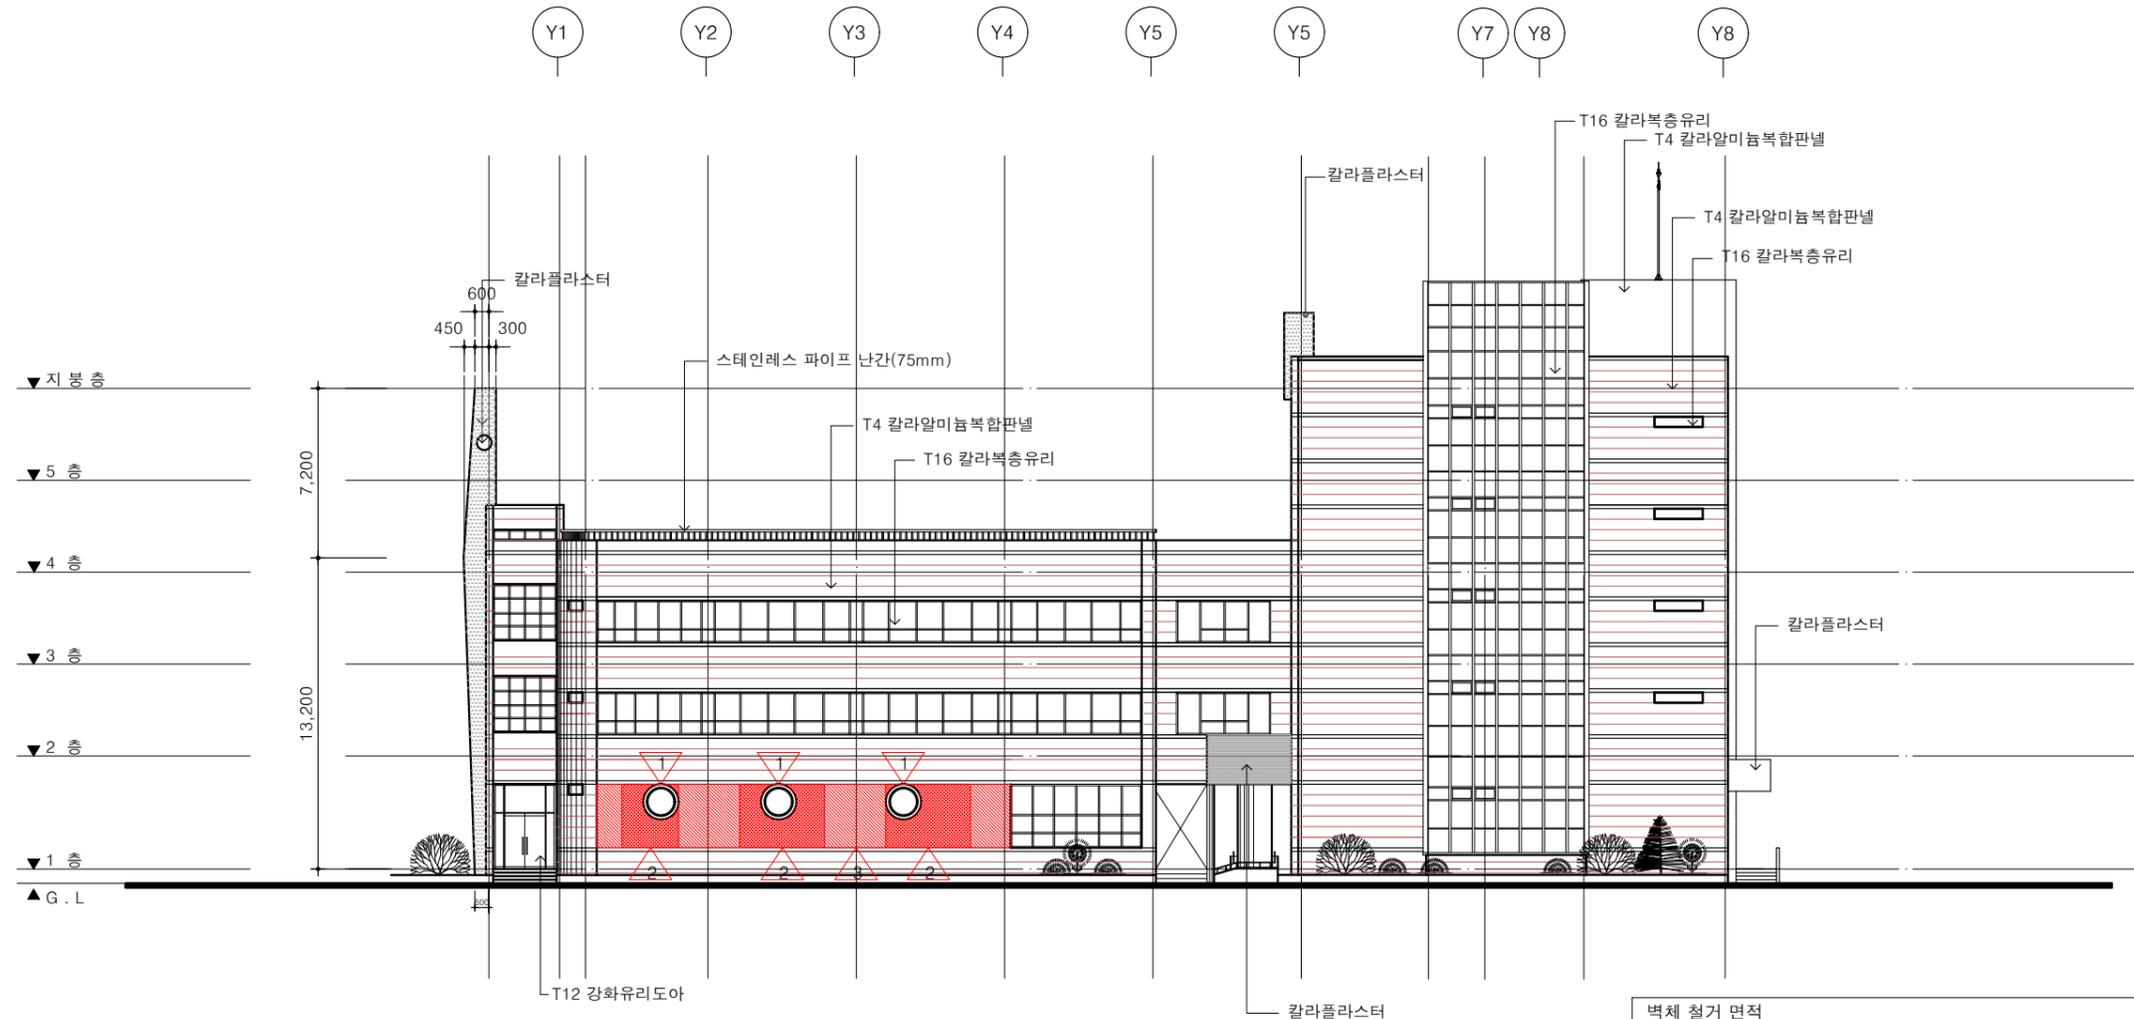


입 면 도(철거)
SCALE: 1/300

| |
|----------------------------------|
| PLOTTING SCALE |
| DRAWING FILE NAME |
| ARCHITECTURE DESIGNED BY 건축설계 |
| STRUCTURE DESIGNED BY 구조설계 |
| MECHANICAL DESIGNED BY 설비설계 |
| ELECTRICAL DESIGNED BY 전기설계 |
| DRAWN BY 제도 |
| DESIGNED BY 설계 |
| CHECKED BY 심사 |
| PROJECT TITLE 공사명 |
| IT 전용벤처타운 벽면 개구부(창호)설치 설계용역 |
| NAME OF DRAWING 도면명 |
| 입 면 도(철거) |
| SCALE 축척 |
| 1 / 300 |
| DATE 일자 |
| 2021. 06 |
| DRAWING NO. 도면번호 |
| A-202 |
| SHEET NO. 일련번호 |
| □ □ □ |

| 벽체 철거 면적 | | | | | |
|--------------|---------------|-------|-------|-------|-------|
| | 2,400 | 2,600 | 3,600 | 2,600 | 3,600 |
| | A | B | C | | |
| 2,700 | | | | | |
| A | 2.40 X 2.70 | | | 6.48 | |
| B | 3.60 X 2.70 | | | 9.72 | |
| C | 3.60 X 2.70 | | | 9.72 | |
| 합계 | A + B + C | | | 25.92 | |
| 외벽 마감재 해체 면적 | | | | | |
| | 17,575 | | | | |
| 2,700 | 1 | | | | |
| 1 | 17.575 X 2.70 | | | 47.45 | |
| 합계 | | | | 47.45 | |

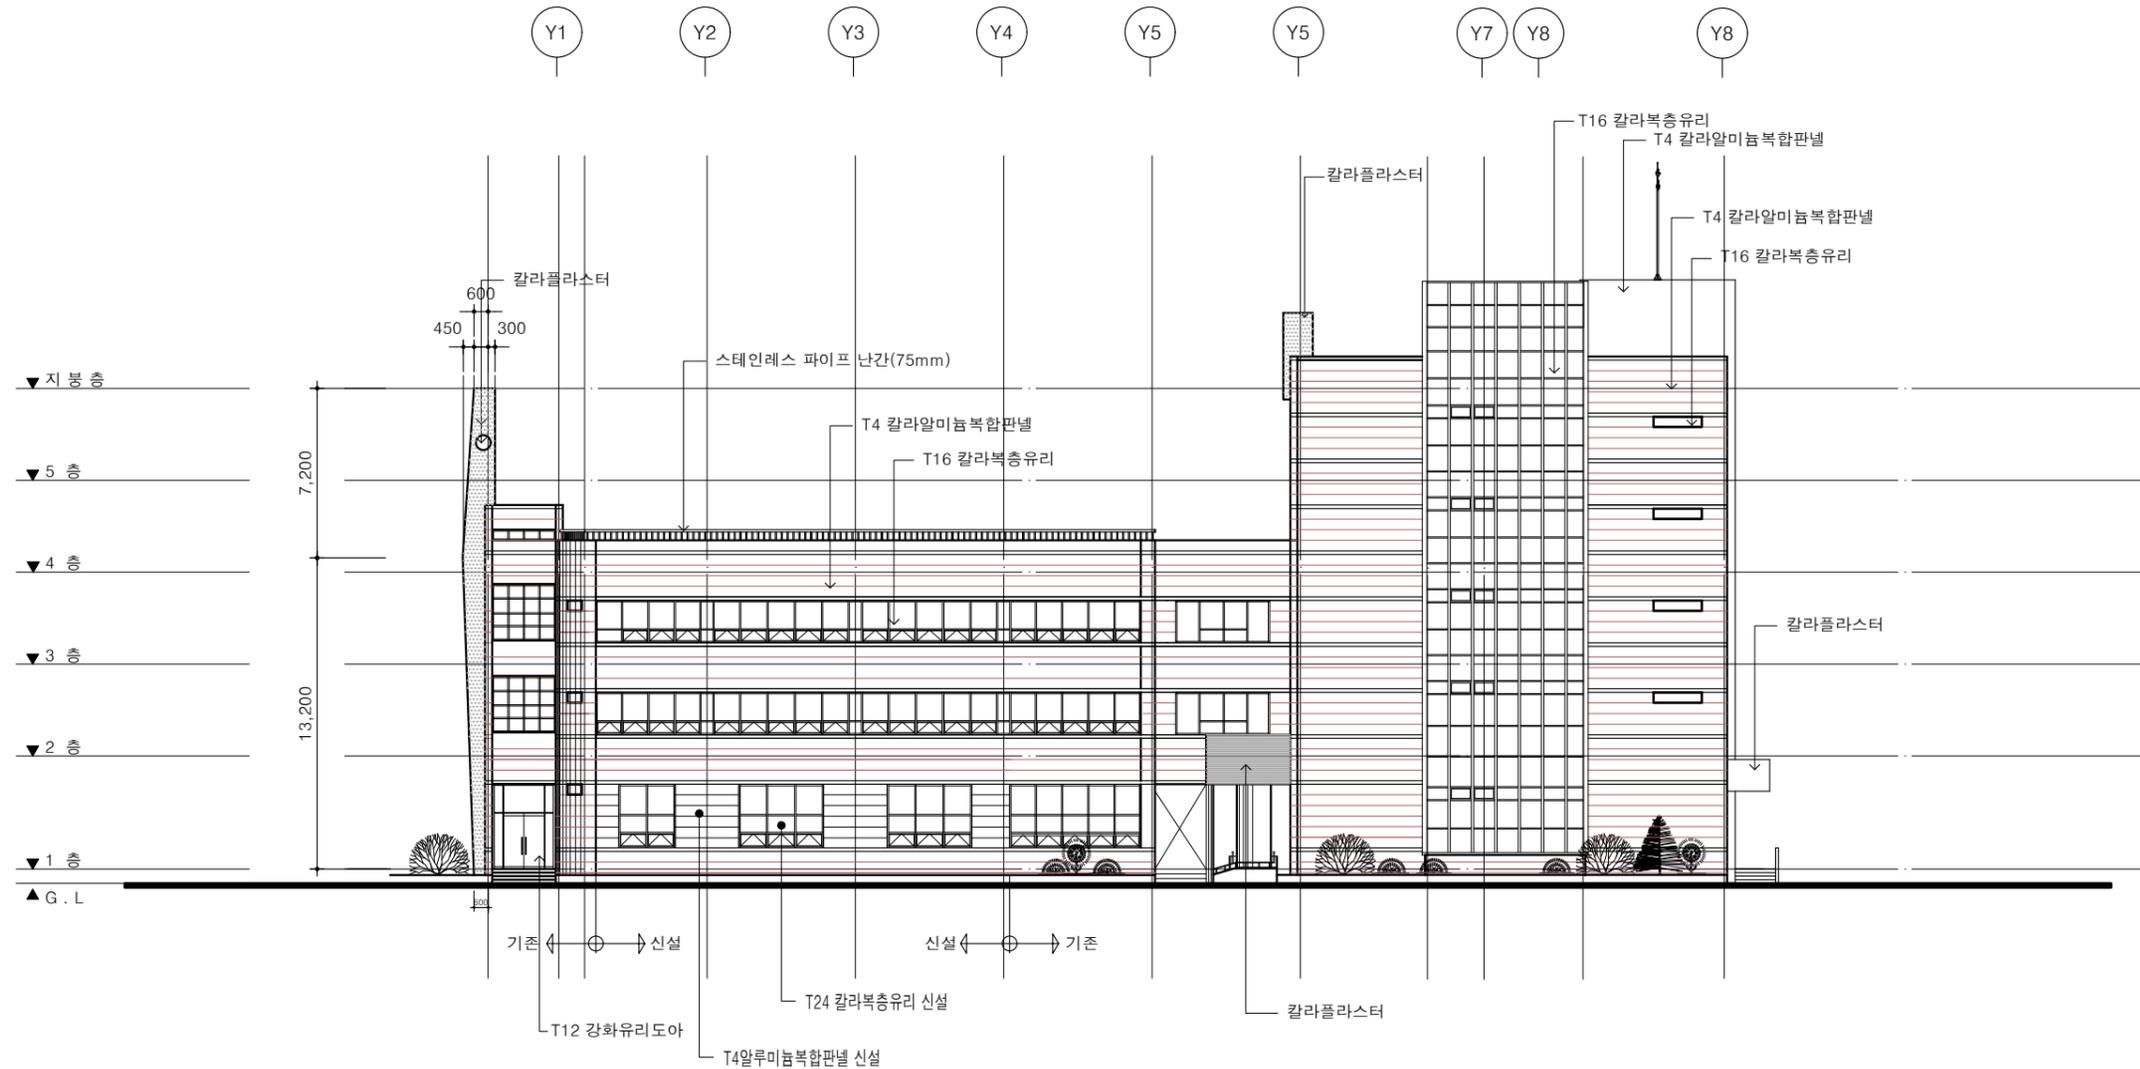

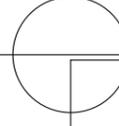
입 면 도(변경후)
 SCALE: 1/300

NOTE
주 기

PLOTTING SCALE

DRAWING FILE NAME

ARCHITECTURE DESIGNED BY
건축설계

STRUCTURE DESIGNED BY
구조설계

MECHANICAL DESIGNED BY
설비설계

ELECTRICAL DESIGNED BY
전기설계

DRAWN BY
제도

DESIGNED BY
설계

CHECKED BY
심사

PROJECT TITLE
공사명

IT 전용벤처타운 벽면
개구부(창호)설치 설계용역

NAME OF DRAWING
도면명

입 면 도(변경후)

SCALE
축척 1 / 300


DATE
일자 2021. 06

DRAWING NO.
도면번호

A-203

SHEET NO.
일련번호

□□□

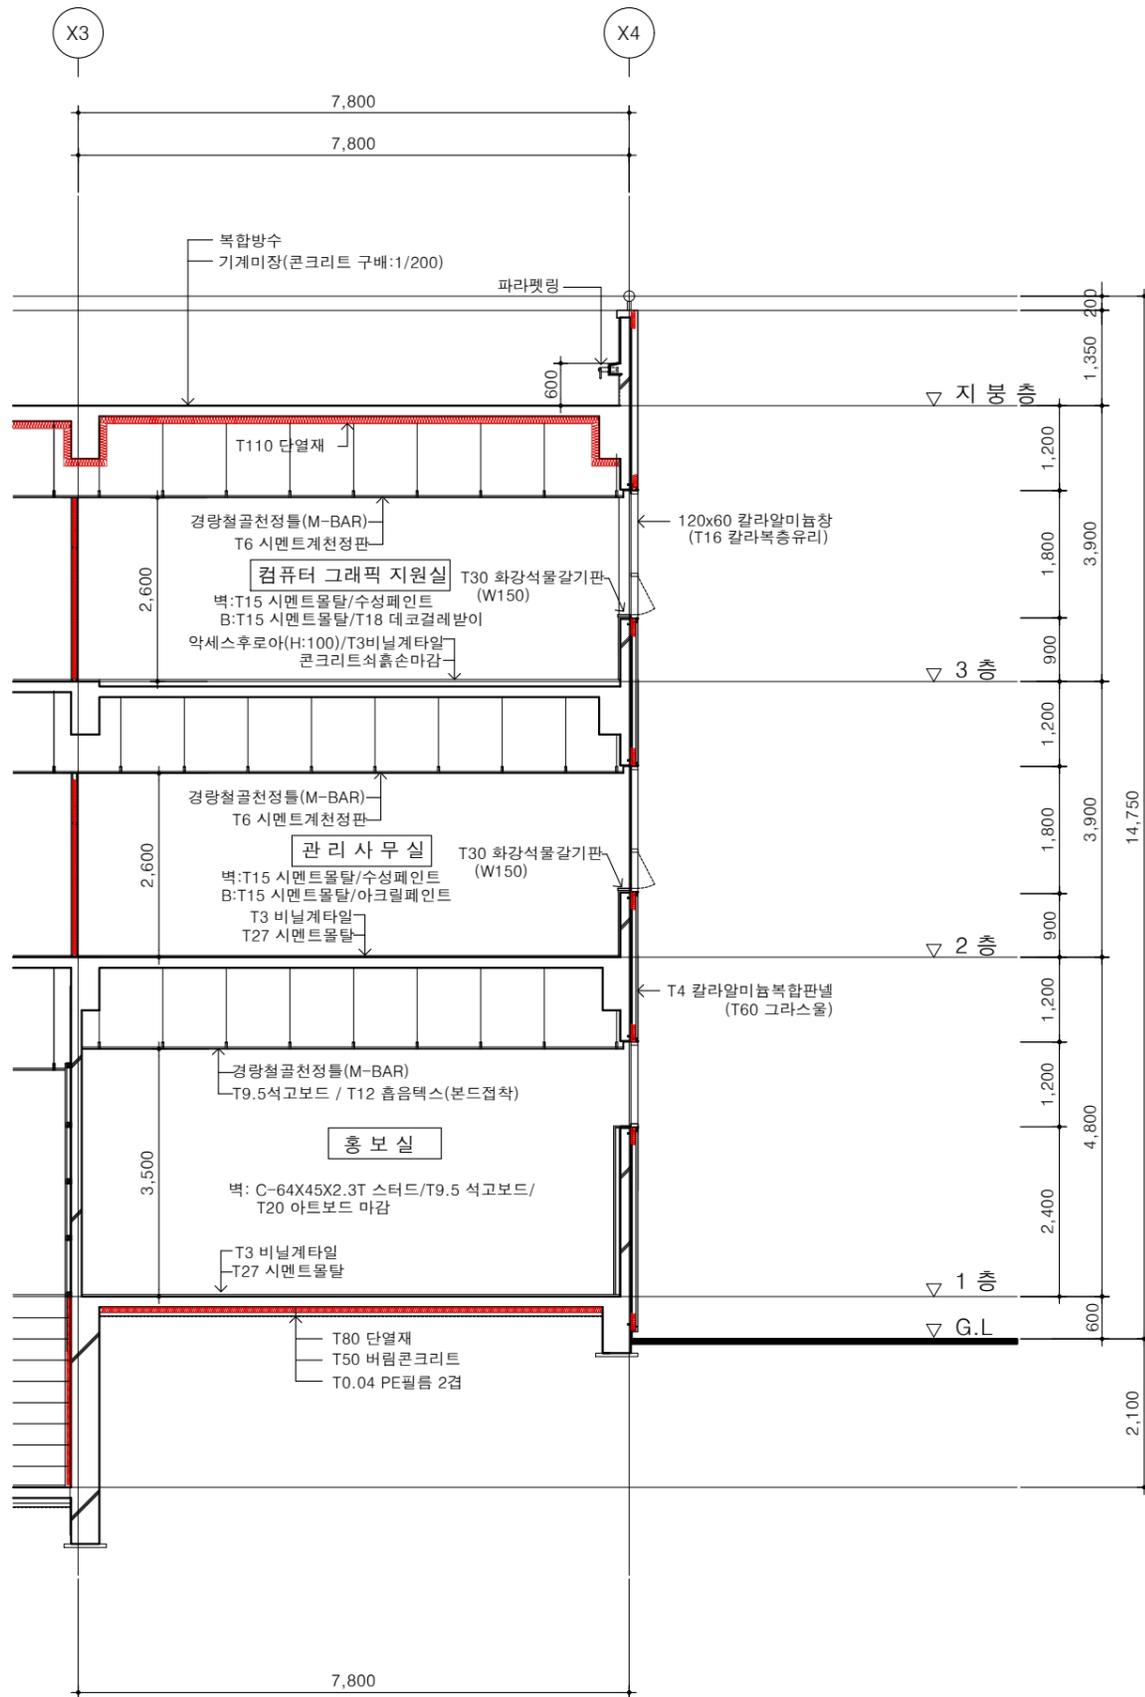

단면도(변경전)

SCALE : 1/100

NOTE
주 기

PLOTTING SCALE

DRAWING FILE NAME

ARCHITECTURE DESIGNED BY
건축 설계

STRUCTURE DESIGNED BY
구조 설계

MECHANICAL DESIGNED BY
설비 설계

ELECTRICAL DESIGNED BY
전기 설계

DRAWN BY
제도

DESIGNED BY
설계

CHECKED BY
심사

PROJECT TITLE
공사명

IT 전용벤처타운 벽면
개구부(창호)설치 설계용역

NAME OF DRAWING
도면명

단면도(변경전)

SCALE
축척
1 / 300

DATE
일자
2021. 06


DRAWING NO.
도면번호

A-301

SHEET NO.
일련번호

□ □ □

철 거

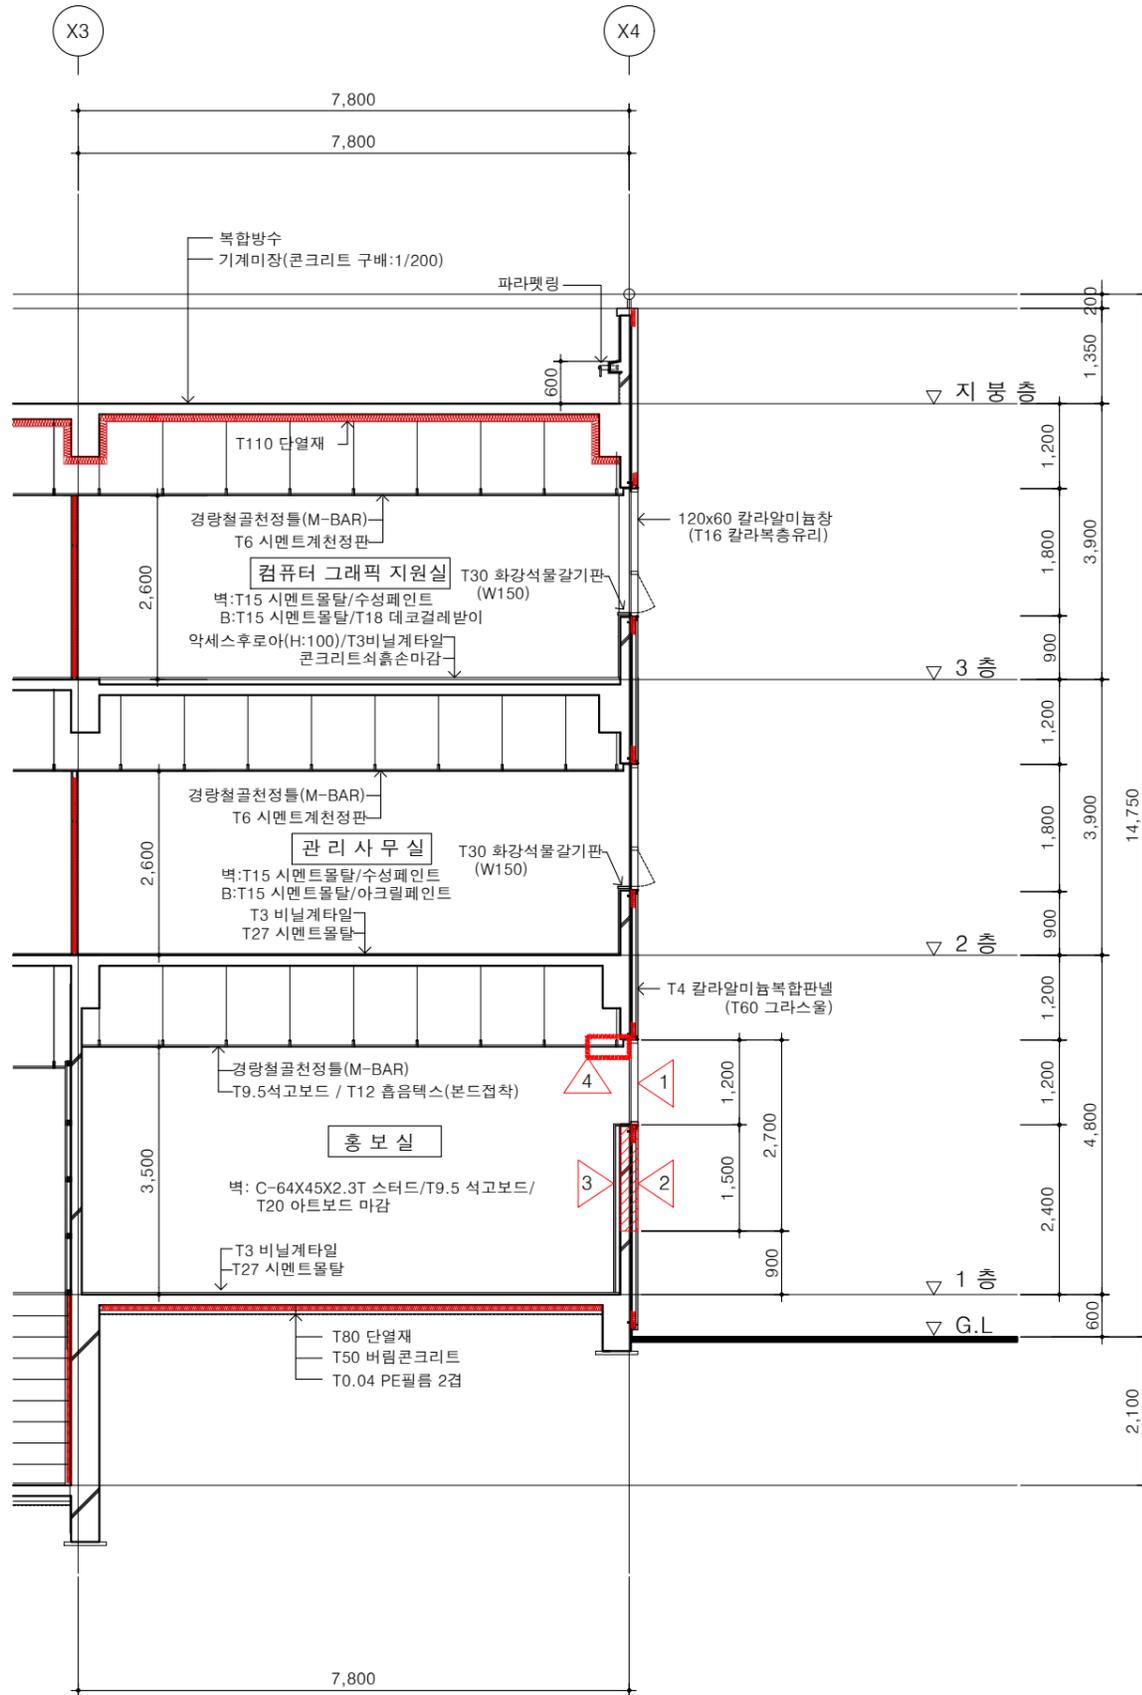

단면도(철 거)

SCALE : 1/100

| 철거내용 | |
|------|--|
| 1 | AW-1 (Φ1200) 창호 철거-3개소 |
| 2 | T150 철근콘크리트 + T4알루미늄복합판넬 철거, H : 2,700 |
| 3 | C-64X45X2.3T 스테드/ T9.5 석고보드/ T20 아트보드 철거 |
| 4 | T9.5석고보드 / T12 흡음텍스(본드접착) 철거(W=1,000) 커튼박스 철거(W=50, L=1,500) |

NOTE
주 기

* 철거공사시 파손의 우려가 발생하는 부분은 감독관과
상의하여서 이전 또는 보양 후 재설치한다.


* 창호설치 후 창호주변은 반틈없이 충전작업을 실시
하며 감독관 승인 후 미장처리하고 도장시공한다.



TEL : (042)821-7732
FAX : (042)823-9467

| |
|----------------------------------|
| PLOTTING SCALE |
| DRAWING FILE NAME |
| ARCHITECTURE DESIGNED BY 건축설계 |
| STRUCTURE DESIGNED BY 구조설계 |
| MECHANICAL DESIGNED BY 설비설계 |
| ELECTRICAL DESIGNED BY 전기설계 |
| DRAWN BY 제도 |
| DESIGNED BY 설계 |
| CHECKED BY 심사 |
| PROJECT TITLE 공사명 |
| IT 전용벤처타운 벽면 개구부(창호)설치 설계용역 |
| NAME OF DRAWING 도면명 |
| 단면도(철 거) |
| SCALE 축척 |
| 1 / 300 |
| DATE 일자 |
| 2021. 06 |
| DRAWING NO. 도면번호 |
| A-302 |
| SHEET NO. 일련번호 |
| □□□ |

변경후

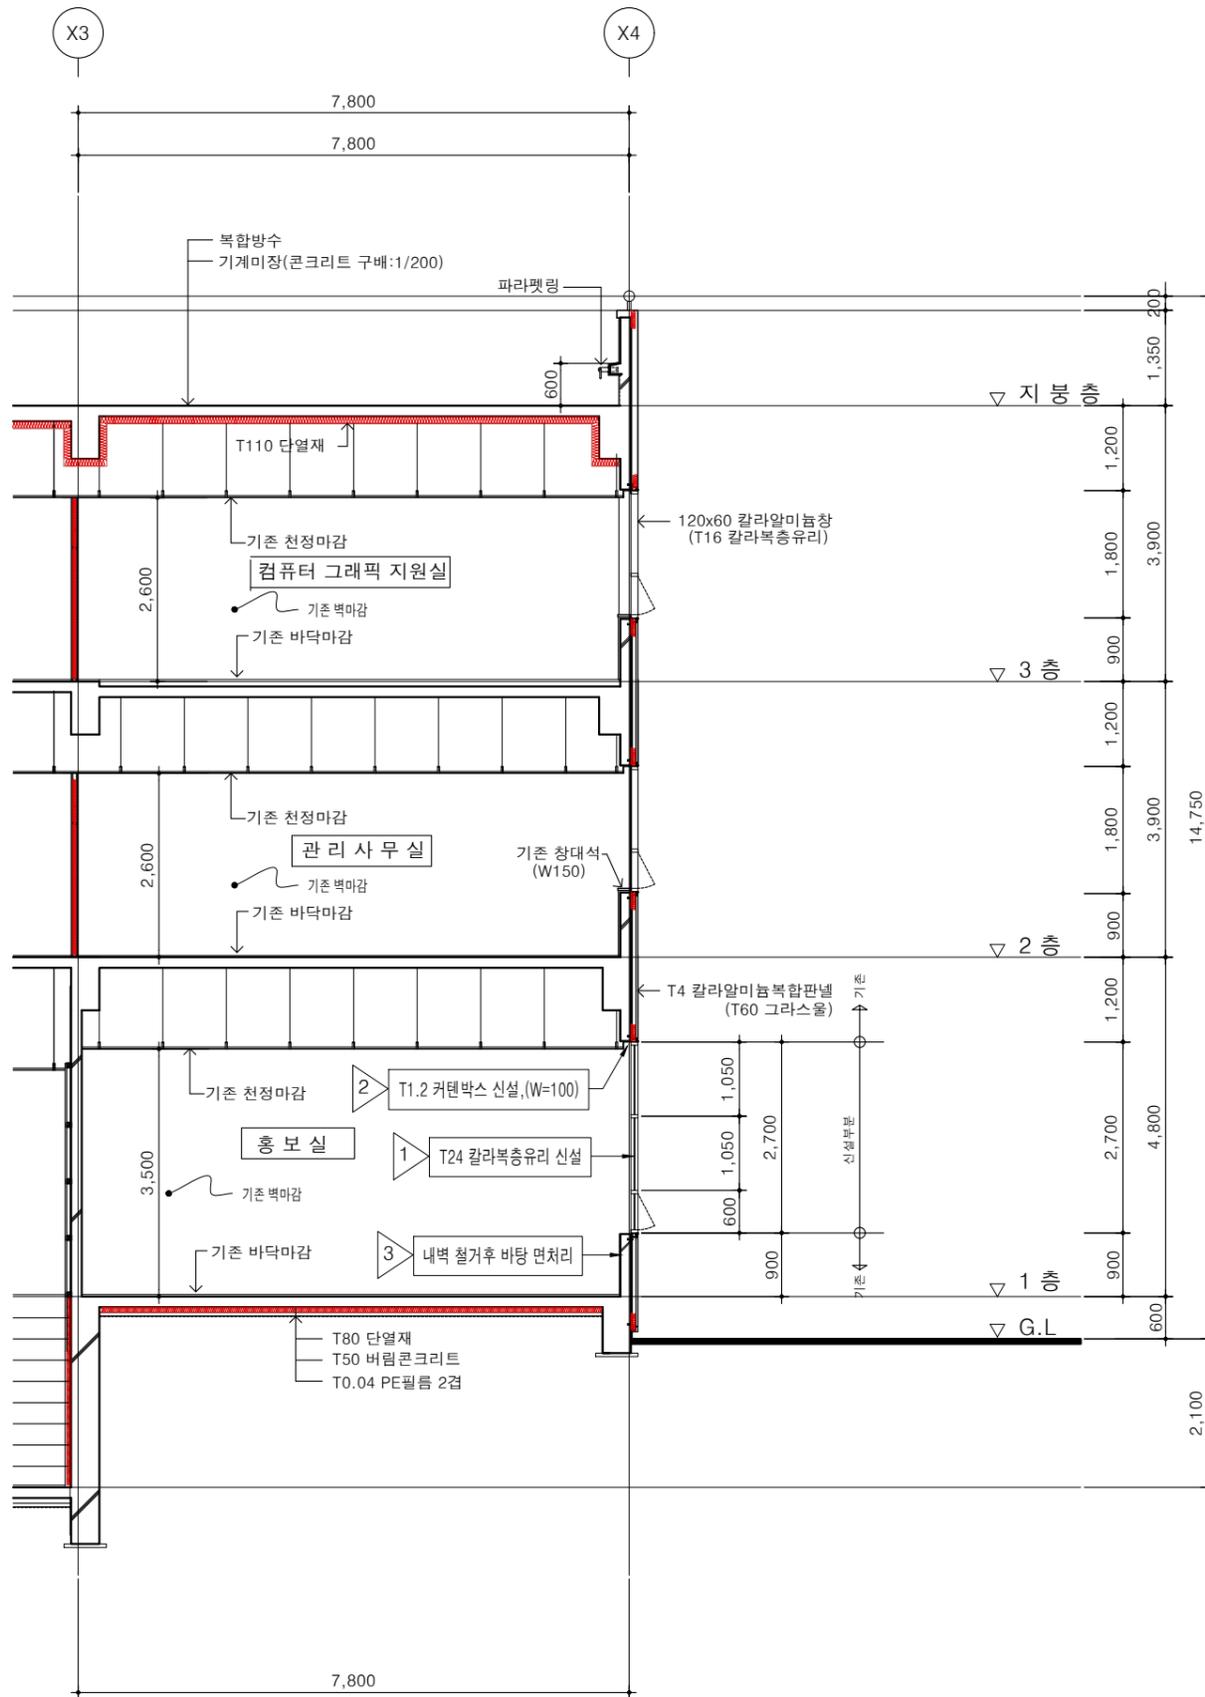

단면도(변경후)

SCALE : 1/100

변경내용

- 1 AW-1 창호신설
- 2 기존콘크리트 벽면 면처리
- 3 T9.5석고보드 / T12 흡음텍스(본드접착) 신설(W=1,000)
커튼박스 신설(W=100, L= 설계치수)

* 철거공사시 파손의 우려가 발생하는 부분은 감독관과
상의하여서 이전 또는 보양 후 재설치한다.
* 창호설치 후 창호주변은 반틈없이 충전작업을 실시
하며 감독관 승인 후 미장처리하고 도장시공한다.



TEL : (042)821-7732
FAX : (042)823-9467

NOTE
주 기

PLOTTING SCALE

DRAWING FILE NAME

ARCHITECTURE DESIGNED BY
건축설계

STRUCTURE DESIGNED BY
구조설계

MECHANICAL DESIGNED BY
설비설계

ELECTRICAL DESIGNED BY
전기설계

DRAWN BY
제도

DESIGNED BY
설계

CHECKED BY
심사

PROJECT TITLE
공사명

IT 전용벤처타운 벽면
개구부(창호)설치 설계용역

NAME OF DRAWING
도면명

단면도(변경후)

SCALE
축척
1 / 100

DATE
일자
2021. 06

DRAWING NO.
도면번호

A-303

SHEET NO.
일련번호

□□□